



PLANTA BAIXA SPDA - ATERRAMENTO
ESCALA 1:125

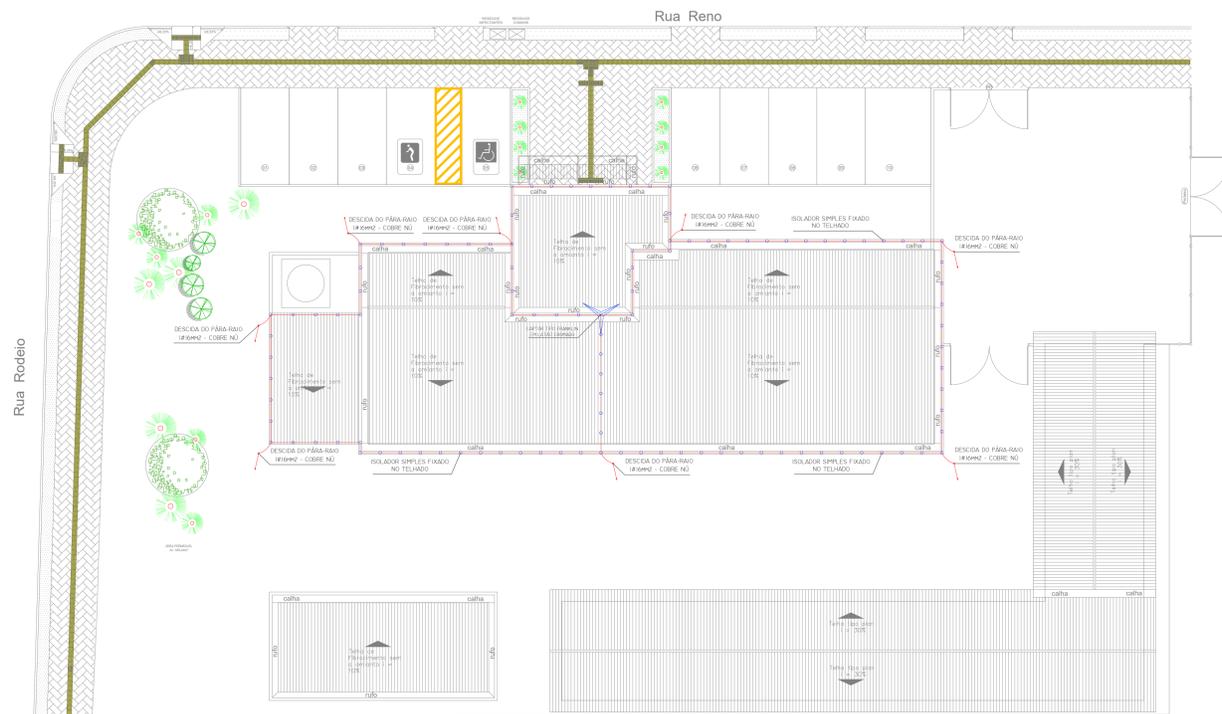



PLANTA BAIXA SPDA - CAPTAÇÃO
ESCALA 1:125

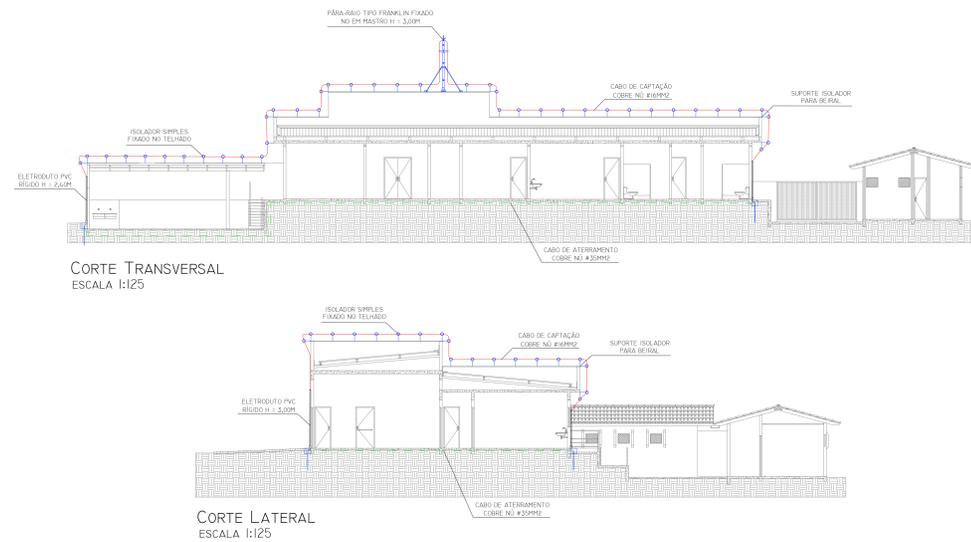


CORTE TRANSVERSAL
ESCALA 1:125

CORTE LATERAL
ESCALA 1:125


- 1 - O MÉTODO USADO PARA A PROTEÇÃO CONTRA DESCARGAS ELÉTRICAS SERÁ O MÉTODO FRANKLIN;
- 2 - O SISTEMA DE CAPTAÇÃO SERÁ COMPÓSITO POR CABOS DE COBRE Nº DE 16MM² CONFORME A NBR 5418;
- 3 - OS CABOS DE CAPTAÇÃO SERÃO FIXADOS NO TETO DA EDIFICAÇÃO COM ABRE O INDICADO NO PROJEITO E DETALHES;
- 4 - SERÁ UTILIZADA UMA CAIXA DE INSPEÇÃO INSTALADA NO SOLO COM CONECTOR DE MEDIÇÃO PARA CADA DESCIDA, ONDE SERÁ FEITA A DESCONEÇÃO ENTRE DESCIDA E ATERRAMENTO EM FUTURAS VISTORAS;
- 5 - AS DESCIDAS SERÃO FEITAS POR CABOS DE COBRE Nº DE 16MM² CONFORME A NBR 5418, FIXADAS POR ISOLADOR À CAIXA DE INSPEÇÃO E SERÃO PROTEGIDAS POR ELETRODUTO DE PVC RÍGIDO DE 1" DE ØM INSTALADO A PARTIR DO PISO ACABADO;
- 6 - OS CONDUTORES DE DESCIDAS SERÃO CONECTADOS AOS CONDUTORES DE ATERRAMENTO NAS CAIXAS DE INSPEÇÃO;
- 7 - OS CONDUTORES DE ATERRAMENTO DO SPDA SERÃO CABOS DE COBRE Nº DE 35MM² E SERÃO INTERLIGADOS NO BRIO DA EDIFICAÇÃO;
- 8 - O SISTEMA DEVERÁ TER UMA MANUTENÇÃO PREVENTIVA ANUAL, E SEMPRE QUE ATINGIDO POR POR DESCARGA ATMOSFÉRICAS, PARA VERIFICAR EVENTUAIS IRREGULARIDADES E GARANTIR A EFICÁCIA DO SPDA;
- 9 - NÃO É FIJAÇÃO DO SPDA A PROTEÇÃO DE EQUIPAMENTOS ELÉTRICO ELETRÔNICOS, PARA TAL, OS INTERESSADOS DEVERÃO ADQUIRIR SUPRESSORES DE SURTOS INDIVIDUAIS E PROTETORES DE LINHA 3 NAS CASAS ESPECIALIZADAS.

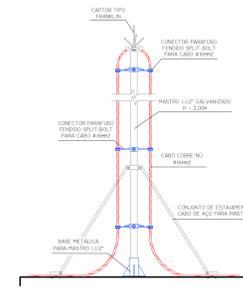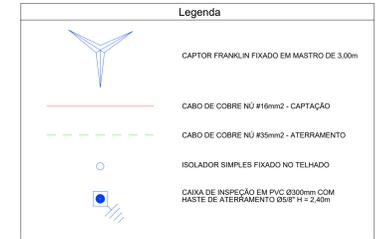

DETALHE DE MONTAGEM DO
PÁRA-RAIO TIPO FRANKLIN
SEM ESCALA

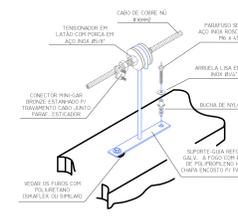

DETALHE DE ESTICAMENTO DE CABO
DE COBRE NA CAPTAÇÃO UTILIZANDO
SUPPORTE-GUIA E TENSIONADOR
SEM ESCALA

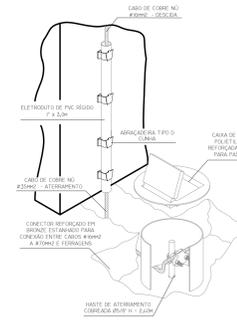

DETALHE DE INSTALAÇÃO DA CAIXA
DE INSPEÇÃO COM TAMPA REFORÇADA
PARA CONEXÃO DAS MALHAS
SEM ESCALA



Lista de Materiais	
Acessórios SPDA	
Conector	
Parafuso Fendido Split-Bolt - Cabo 16mm ²	6 pç
Cordealha Cobre Nº 16mm ²	119,29 m
Cordealha Cobre Nº 35mm ²	101,23 m
Eletroduto Rígido PVC Ø1"	11,25 m
Isolador Simples	107 pç
Equipamentos - SPDA	
Bases Métricas para Mastro 1,1/2"	1 pç
Mastro 1,1/2" Galvanizado h = 3,00m	1 pç
Captor Tipo Franklin h = 350mm 2 descidas	1 pç
Caixa de Inspeção para aterramento em PVC Ø300mm	7 pç
Haste de Aterramento - cobreada Ø58" h = 2,40m	7 pç

Nº PROTOCOLO: XXXXXXXXXXXXXXXXXXXX

APROVADO SECRETARIA MUNICIPAL DE PLANEJAMENTO E REGULAÇÃO URBANA

EM _____ ALVARÁ Nº _____

DECLARO QUE A APROVAÇÃO DO PROJETO NÃO IMPLICA NO RECONHECIMENTO DO DIREITO DE PROPRIEDADE DO TERRENO POR PARTE DA PREFEITURA, DE RESPONSABILIDADE TECNOCOMERCIAL, NEM APROVAÇÃO DA PRESENTAÇÃO ARQUITETÔNICA, POSTERIORMENTE À NÃO OBTENÇÃO DO HABITE-SE. NESTAS FISCAS DOS MATERIAIS E SERVIÇOS APLICADOS NESTA OBRA PARA POSTERIOR APROVAÇÃO DA SECRETARIA DA FAZENDA.

IMPORTANTE
Após a conclusão da obra requerer termo de HABITE-SE JUNTO À PREFEITURA

PREFEITURA DE APARECIDA
Fazendo cada vez mais

PROJETO SPDA

UVZ - UNIDADE DE VIGILÂNCIA DE ZOOSEOS

ENDEREÇO: RUA RODEIO, APM II, SETOR PONTAL SUL, APARECIDA DE GOIÂNIA - GOIÁS

PROPRIETÁRIO: FUNDO MUNICIPAL DE SAÚDE DE APARECIDA DE GOIÂNIA - CNPJ: 01.809.185/0001-04

AUTOR DO PROJETO: ENP. ELETRICISTA AURELIO CHAVES VALENTE - CREA: 146010-D-GO

ÁREA TERRENO	ÁREA TOTAL CONSTRUÇÃO	MPR/IMP/IMP/IMP	ESCALA	DATA
3.112,63 m ²	587,55 m ²	01	INDICADA	SET./2019

CONTEÚDO: CORTE LONGITUDINAL, CORTE TRANSVERSAL, PLANTA BAIXA, DETALHES, LEGENDA

PROJETA: SAUDE

1/1